


R #1 四三 P型1級複合型受信機 P型1無埋込型 ECE 総合盤 POB WP MASS P型1銀倉出型 ⊖○⊖ 取前機器は防水形 ❷ 発信機 P-1 ACSOV LED 表示灯 0 0 ベル 150φ 维建知器 光電式2種 露出型 S ፟ s 機械知器 光電式2種 点検口付 HP1.2-10P (PF28) 差動式スポット型線知器 2種 食出型 HP1.2-10P (PF28) HP1.2-5P (PF22) HP1.2-5P (PF22) 定温式スポット型機知器 140 -⊚-⊚ **-**⑦ 定温式スポット型増知器 定温式スポット型増知器 1 種防爆型 Œ HP1.2-10P (PF28) 光電式3種 露出型 6 HP1.2-3P (PF22) 自動閉鎖装置 美籍抵抗 Ω HP1.2-10P (PF28) 警戒区域境界線 NO 管戒区域委号 HP1.2-5P (PF22) 配管配線 **-**② **9**— カパープレート付き Ø ジョイントポックス WP 防水型表示 HP1.2-15P M=17-1 × ブルボックス **□ \$7** 図 動力制御整 HP1.2-15P(@@I#) HP1.2-5P(HI22) ebe we 複合盤 自立型 火災30窓 防排煙10窓 機械管報10窓 火災信号発報の場合は動力制御器にて換気ファンを停止する 火災信号発報告を空間集中管理装置とEV銀に送る → H HP1. 2-2C(PF16):ファン停止 系統 図 移催代表接点合計数4点 通知器回路の影響は平面回を参展 平成28年度 三下宮委 第2号 修繕工事名 宮川浄化センター防災設備点検業務 伊勢市大湊町1126番地 施工場所 ※ 本図は、参考図であり施工場所と本図に相違がある場合にあっては、 図 面 の 種 類 参考図(管理本館 火災報知設備凡例・系統図) 相違場所を再調査後、公社監督員と協議のうえ、詳細を決定すること。 R NONE 図面番号 1 (AE-42) 事業所名 宮川浄化センター 12

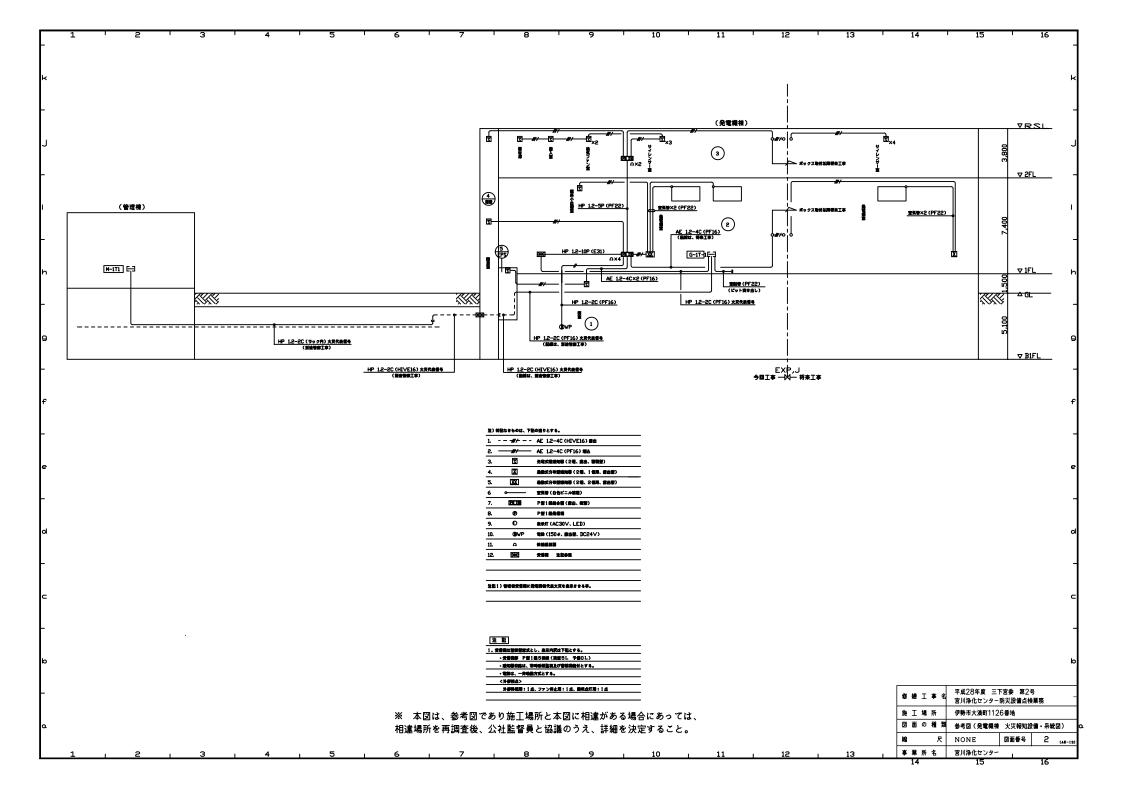

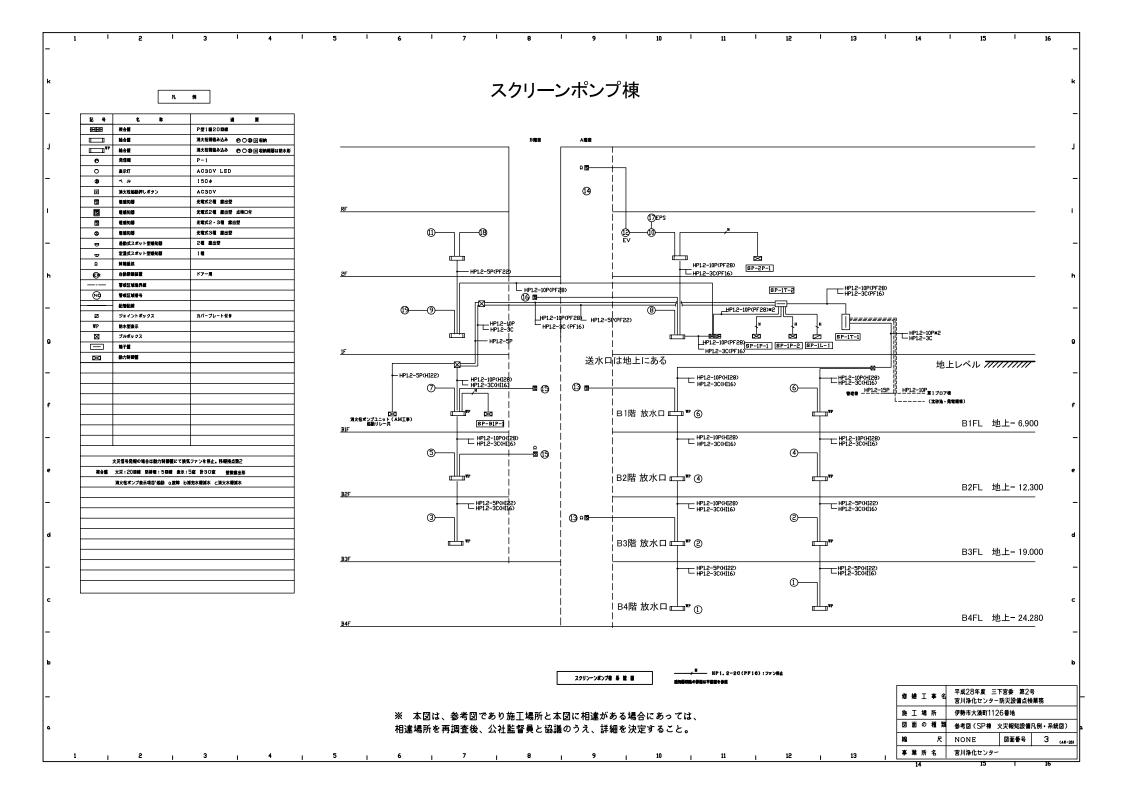

д


E 4	6 8	* =
麗	火災受傷機	P型1億10回線
200	***	P型1衛性A型
(195200) WP	##E	※ 対大管報告を表
•	RER	P-1
	表示灯	ACSOV LED
•	ч »	150≠
0		
3	9846	光电式空音 自由聲
•	2016	光电式3個 銀出型
•	最後式スポット型機和器	2種 書店里
Φ.	定型式スポット型機関器	14
Ω	MMEX	
	TAEMBAR	
•	*#EW#	
	EGEN	
2	ジョイントポックス	カパーブレート付き
WP	職水型金米	
×	プルボックス	
	872	
×	能力制整理	
1	大児者も発酵の場合は扱力制御室にて終え了。 代謝器機能点(ファン市上・勝利点打・管理大賞	

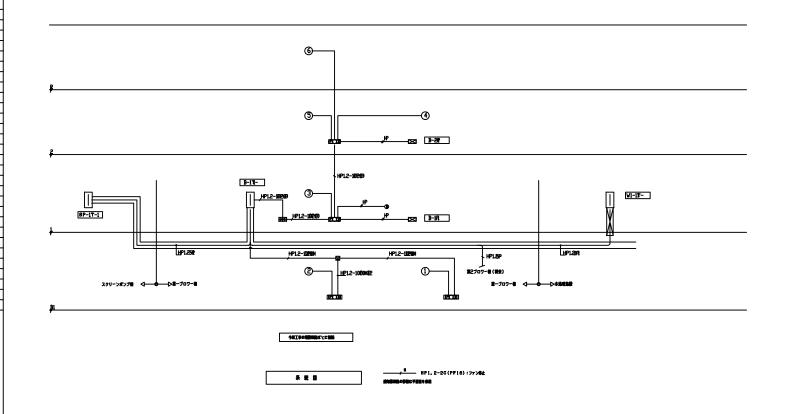

※ 本図は、参考図であり施工場所と本図に相違がある場合にあっては、 相違場所を再調査後、公社監督員と協議のうえ、詳細を決定すること。

修	繕	I	事名	平成28年度 三1 宮川浄化センター					
施	I	場	所	伊勢市大湊町1126番地					
3	面	Ø	種類	参考図(ブロワ棟	火災報知該	健・系統図)			
縮			尺	NONE	図面番号	4 (AE-14)			
*	業	所	名	宮川浄化センター					


凡 例

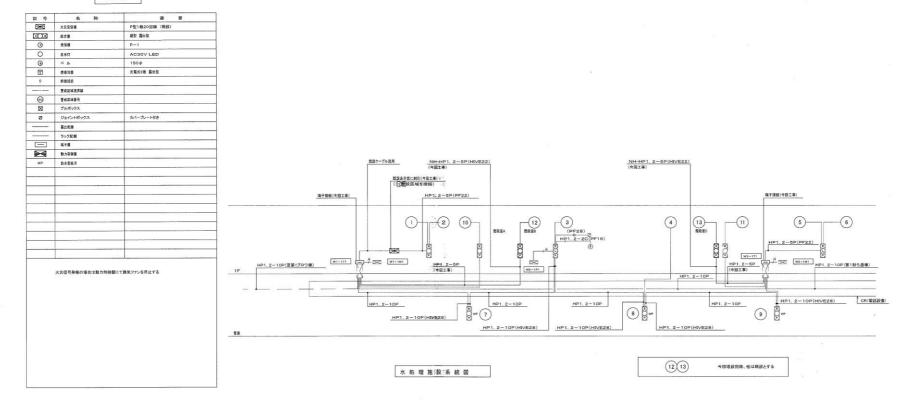



※ 本図は、参考図であり施工場所と本図に相違がある場合にあっては、 相違場所を再調査後、公社監督員と協議のうえ、詳細を決定すること。


修繕工事名		■度 三下宮委 センター防災	髪 第2号 設備点検業務					
施工場所	伊勢市大湊町1126番地							
図面の種類	(5・6池階段室 自動火災報知)							
縮尺	NONE	図面番号	5 (AE-27)					
事業所名	宮川浄化センター							

R 9 火災受信機 200 総合管 第八年報報か込み 000**0**® ● WP 総合版 別人性報能分込み 000**0** an abunks 20083008 O Best AC30V LED 0 K II 150¢ 0 ※ 対対性を制導しボタン AC30V 8 光電式2種 開出型 **ESTS** 光電式3種 露出型 差数式スポット型感気器 定置式スポット型想知器 \$1-29-1 **提利区地顶界根** HP12-5PIPF22 (i) 114.8325 カバーブレート付き HP12-5PPF22 HP16-40PF22 ☑ ジョイントボックス WP 6x5% 曲 #7E **注**加制键 LIP12-10PH28 LIP15-40H22 HP1.2-5P(別途管廊工事) 0-\$1-BP-1 ■○ (HI22)汚泥棟より消火栓起動 火災信号発報の場合は勤力制御盤にて換気ファンを停止 する 火災信号発報の場合は電灯分電盤にて階段灯を点灯する 管理本部株受易後への一抵契約法子を共鳴する HP1, 2-2C:ファン停止 系統図 想対器回路の詳細は平面図を参照 平成28年度 三下宮委 第2号 修繕工事名 宮川浄化センター防災設備点検業務 施工場所 伊勢市大湊町1126番地 □ 本図は、参考図であり施工場所と本図に相違がある場合にあっては、 図面の種類 参考図(砂ろ過棟 火災報知設備凡例・系統図) 相違場所を再調査後、公社監督員と協議のうえ、詳細を決定すること。 R NONE 図面番号 6 (AE-事業所名 宮川浄化センター

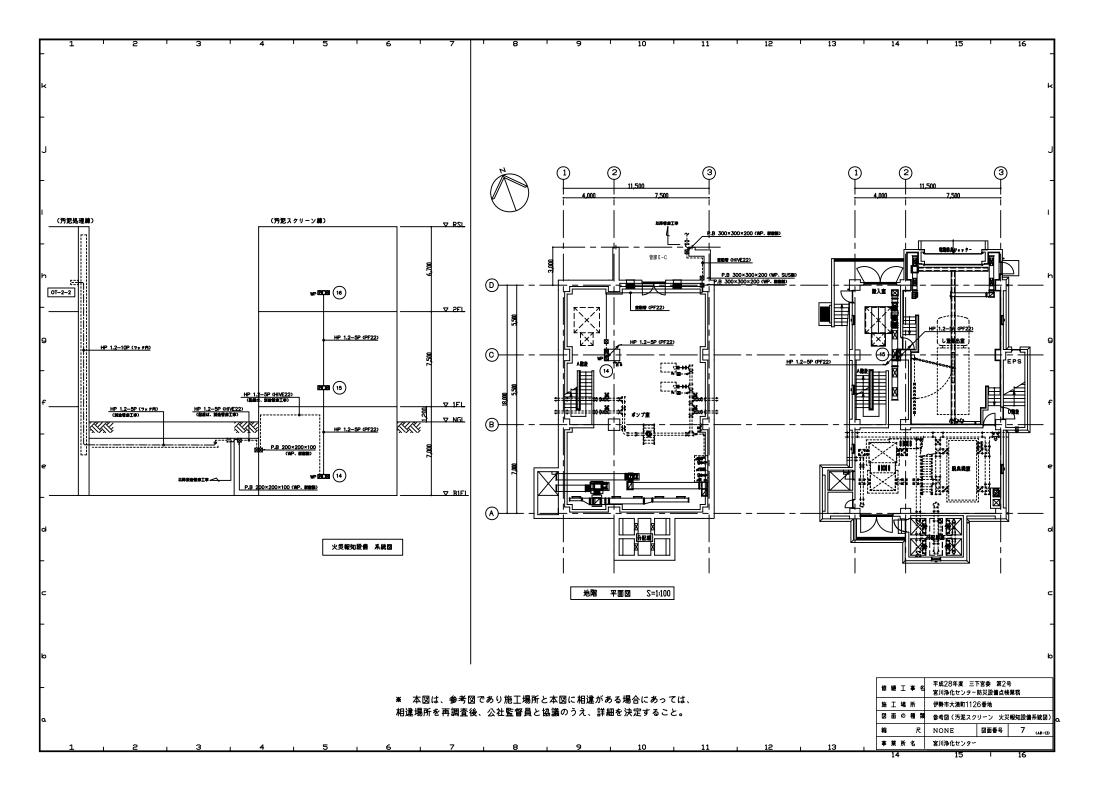

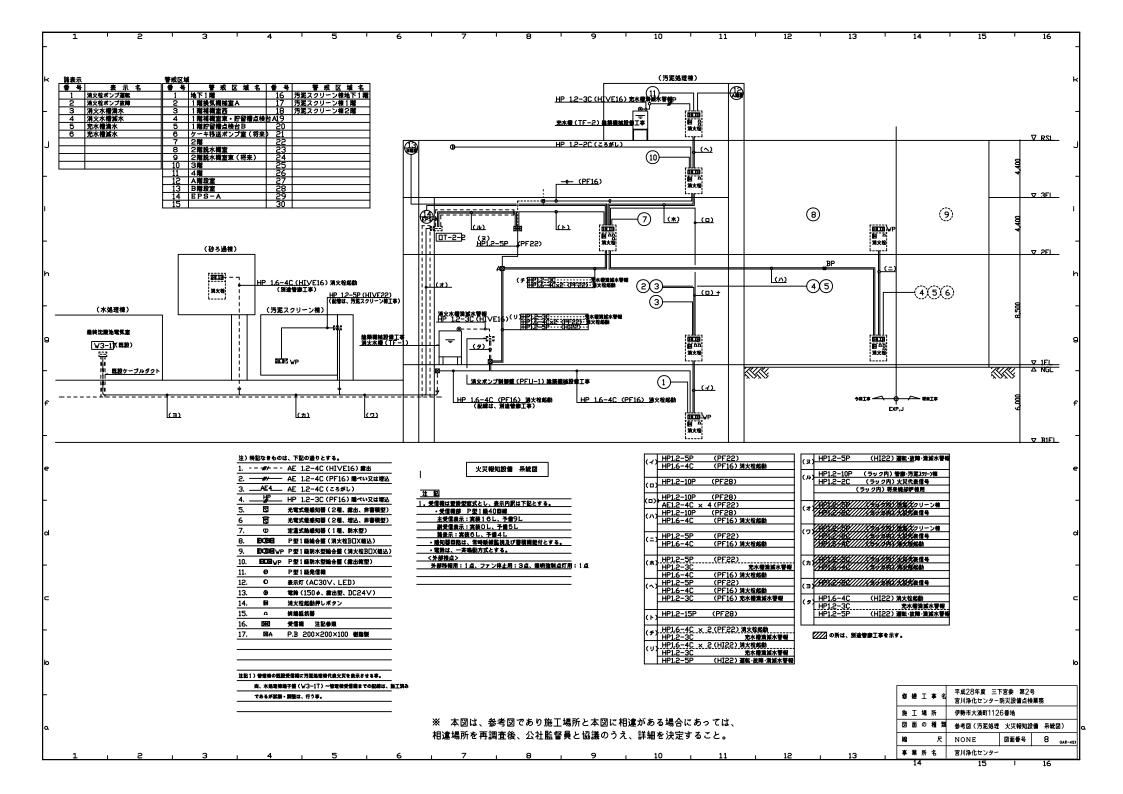

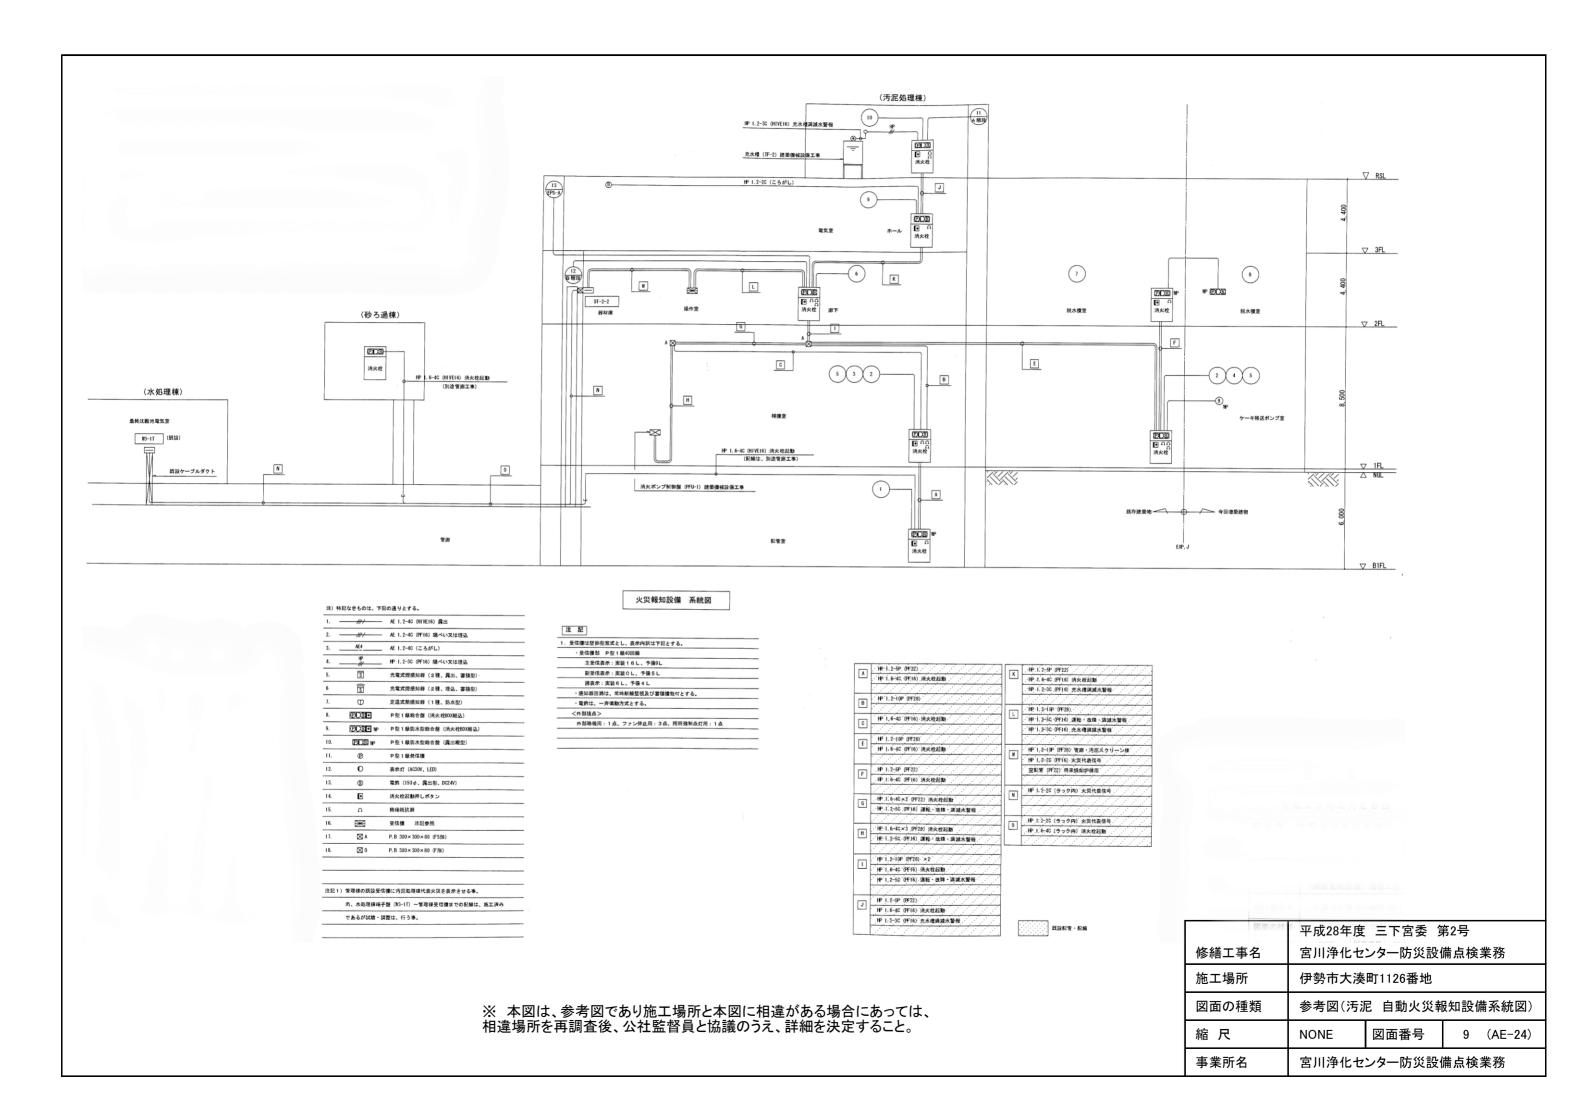

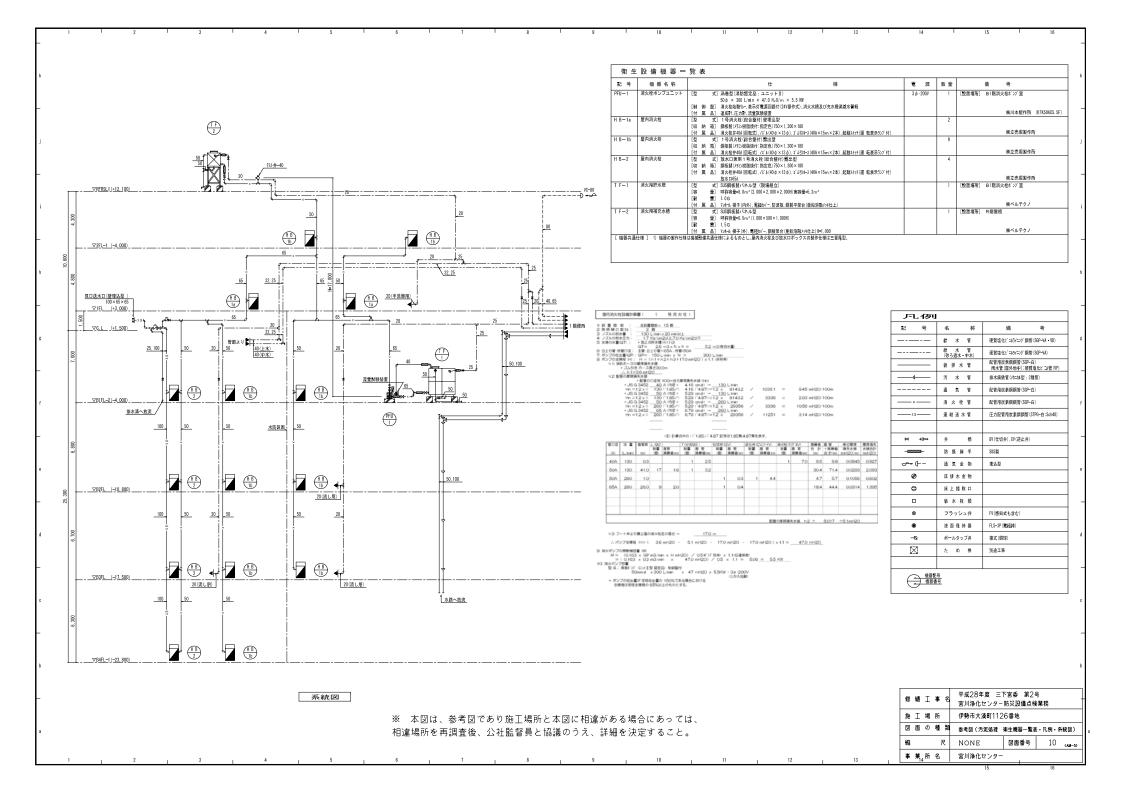


消火粮器盖

29 885 7			9 5 ± 5	E D	n n	h	8.2	2 224所	भ्र ी ने
	435,	1	* * * *	- A	EF	8 ±	A.X	2245	
8-18	夏內消火性箱	型 式	1 号消火柱(消火柱ボックス数合盤タイプ)第出型				5	地下1階	
		在納酒	賃収型(メラミン樹間集付:指定色)750至×1400H×2000					1階、2階	
		付風品	清火栓弁40A(回転式)、ノズル(40φ可支援器)						
			ゴム引ホース(40A×15m×2本)						
		1							

А	M		
2 4	N 25	世 福	-
	站 木 智	水道用硬質塩化ピニルライニング顕音	SQP-YA
I	清火管	配管用皮素用用管	54P (A)
	批技水管	便質塩化ビニル管	YP
×	世 切 井 (av)		
	理說性切弃 (av)		

有生器具表


						31F	. 1	F	展外	T											
3	Д :	đ i	*	亞 \$	м ж д	ポンプ室	雅 入 宝		秋先祖			and the same	2000							Ħ	a a
				1						\top		\top	\top	\top		\top	\top	П			
关	西		2	L420	立水役1個、5トラップ、止水栓村属品一式	1	1													2	I NAX (L-1320)
													Total Control								
化	ŧ		2	FAR	356×457	1	1							Т	1	Т	T			2	1 MAX (KF-3545)
化	鞋		4	N 2 1		1	1					\neg	\neg	T			T			2	I NAX (H-36)
水 石	綾	λ	ħ	1 5 代		1	1							T						2	I NAX (KF-248)
										7				T			1				
								Т		\top				Т							
				1				Т		\top		\top	\neg	T	\Box	\top	\top	П	\neg	\neg	
				1				1			\Box	\top		T	\Box	_	1				
				+			_	1					_	†				\Box		_	

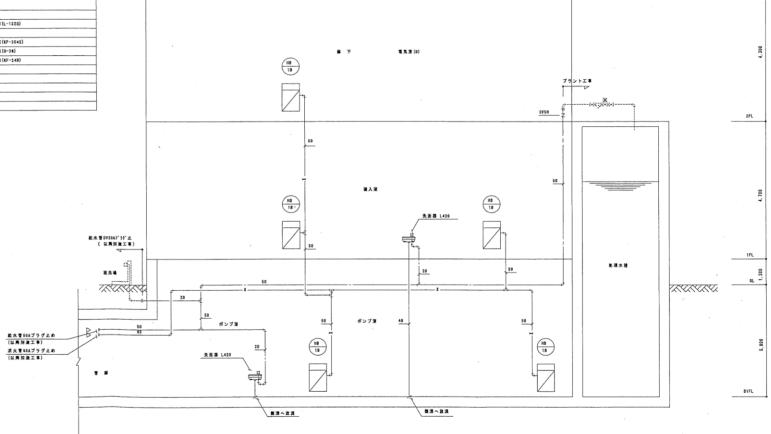

餐生消火系統図 NO SCALE

※ 本図は、参考図であり施工場所と本図に相違がある場合にあっては、 相違場所を再調査後、公社監督員と協議のうえ、詳細を決定すること。

	平成28年度 三下宮委 第2号								
修繕工事名	宮川浄化センター防災設備点検業務								
施工場所	施工場所 伊勢市大湊町1126番地								
図面の種類	参考図(砂ろ過 一般平面図)								
縮尺	NONE	図面番号	11 (AM-12)						
事業所名 宮川浄化センター防災設備点検業務									

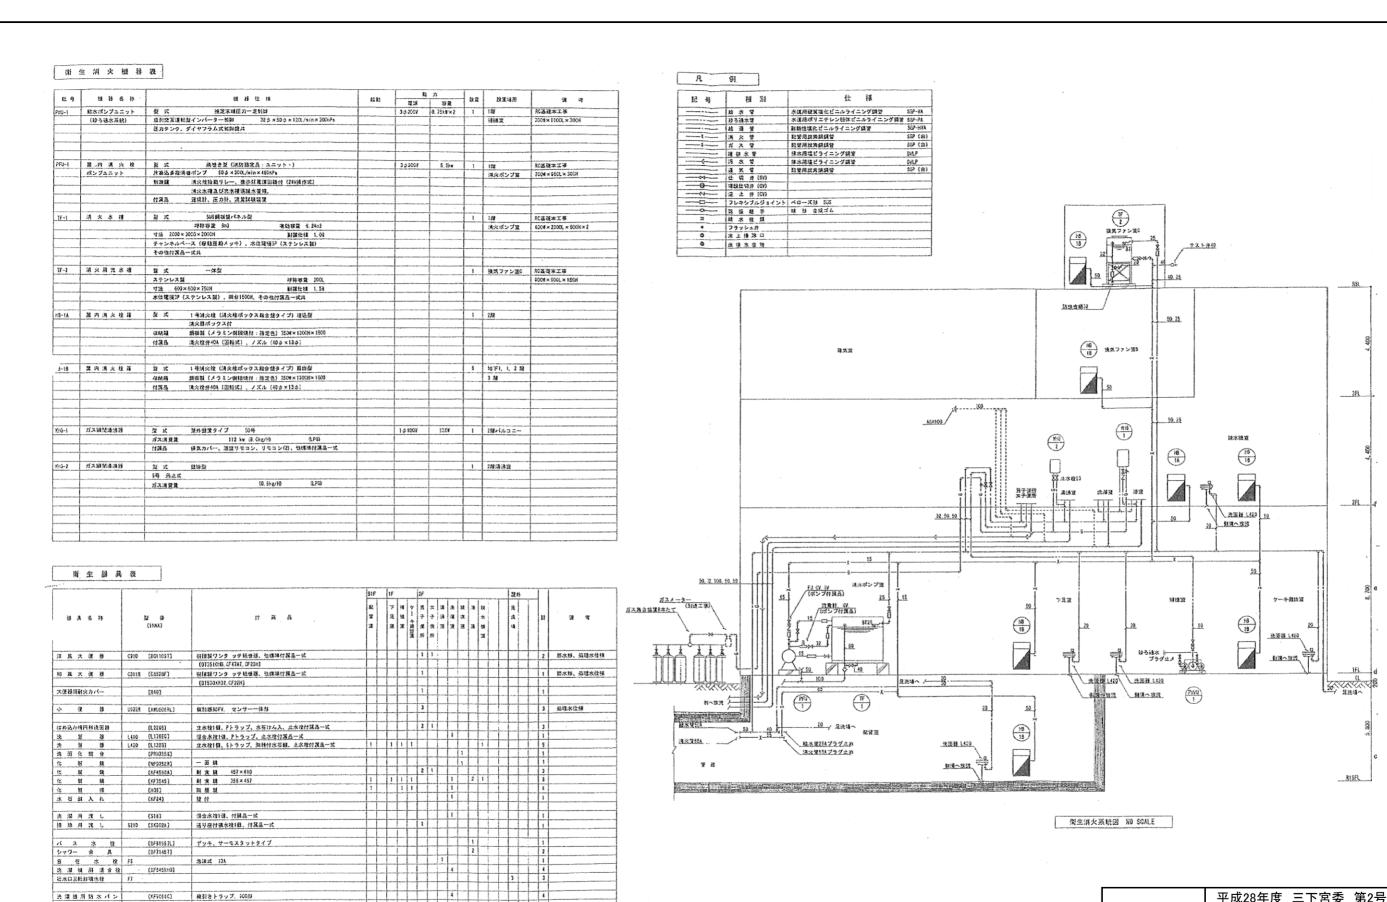

Ж	本図は、	参考図では	あり施工場所	fと本図に相違	星がある場合にあっては、
相記	韋場所を	再調査後、	公社監督員	と協議のうえ、	詳細を決定すること。

	平成28年度 三下宮委 第2号								
修繕工事名 宮川浄化センター防災設備点検業務									
施工場所	施工場所 伊勢市大湊町1126番地								
図面の種類	参考図(汚泥処理棟 衛生·消火設備)								
縮尺	NONE 図面番号 12 (AM-4)								
事業所名	備点検業務								

3FE.

2FL